
平面図 _{S=1:250}

三好市池田町ハヤシ

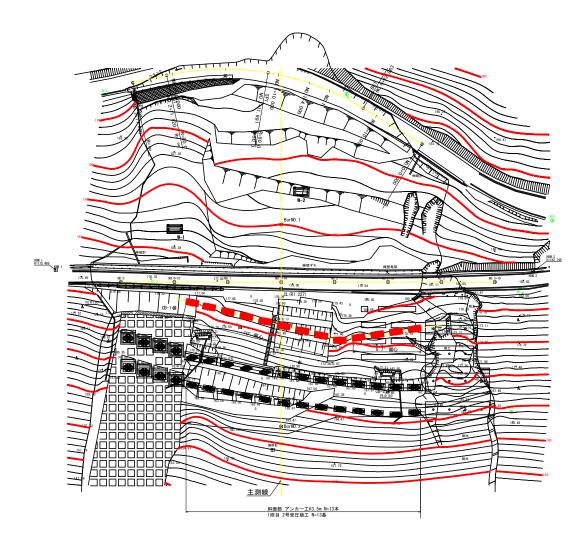

削孔位置(吹付コンクリート表面)座標一覧表

4 級基準点座標一覧表

×座標 1997.807 1997.894 1997.990 1998.086 1998.182 1998.278 1998.374

1998. 470 1998. 566 2000. 034 2001. 502 2002. 971 2004. 439

2017. 157 1996. 718 2020. 831 Y座標 2005. 360 2008. 610 2012. 221 2015. 831 2019. 442 2023. 0F2


2023. 052 2026. 663


2030, 274 2030, 274 2033, 883 2037, 105 2040, 327 2043, 549 2046, 771

Y座標 1997. 736

2063. 685 1979. 110 2065. 158


工事名 R4三林 復旧治山 三好市ハヤシ 山腹工事(担い手)					
路線名等	ハヤシ地区				
工事箇所	三好市池田町ハヤシ				
図面名	平面図				
縮尺	S=1:250	図面番号	1 / 11		
会社名					
事業者名	徳島県西部総合県民局農林水産部 (三好)				

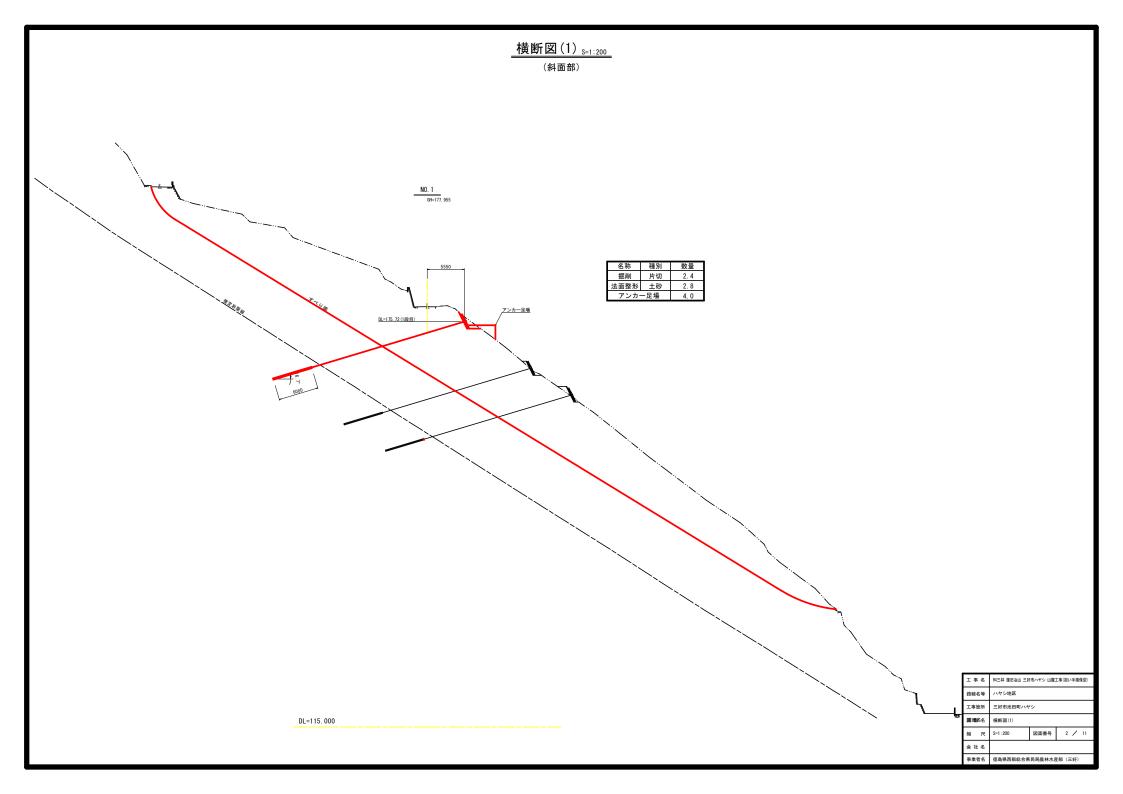

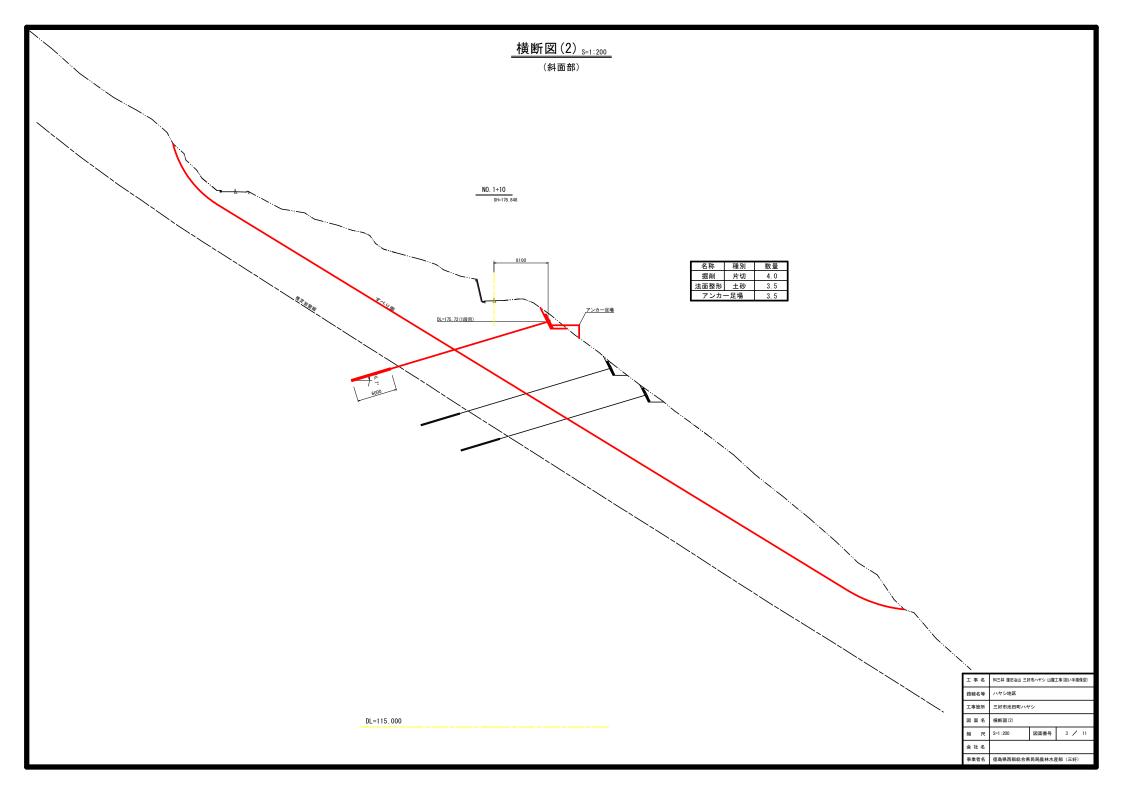




(斜面部)

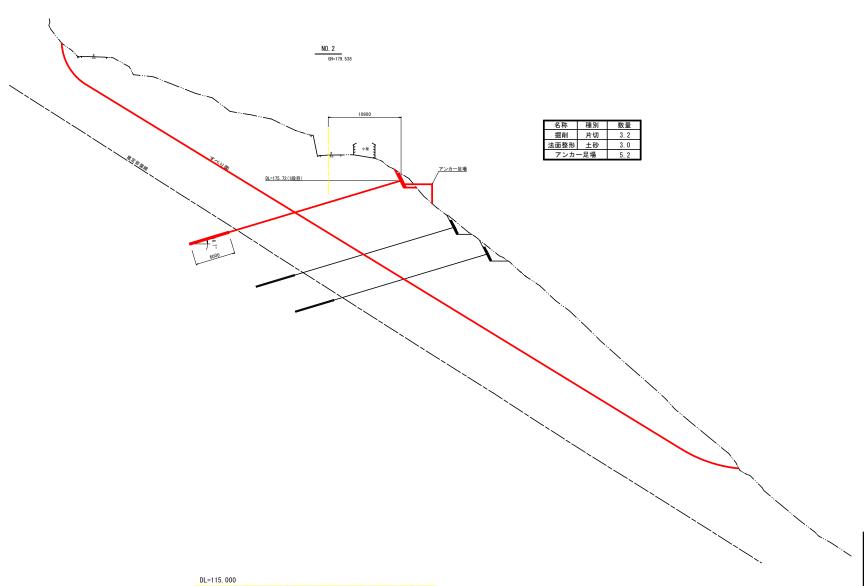

工 事 名 R4三林 復旧冶山 三好市ハヤシ 山腹工事(担し			エ事(担い手確保型)		
路線名等	ハヤシ地区				
工事箇所	三好市池田町ハヤ	シ			
図面名	横断図(3)				
縮尺	S=1:200	図面番号	4 / 11		
会社名					
事業者名	徳島県西部総合県	民局農林水產	節 (三好)		




(斜面部)

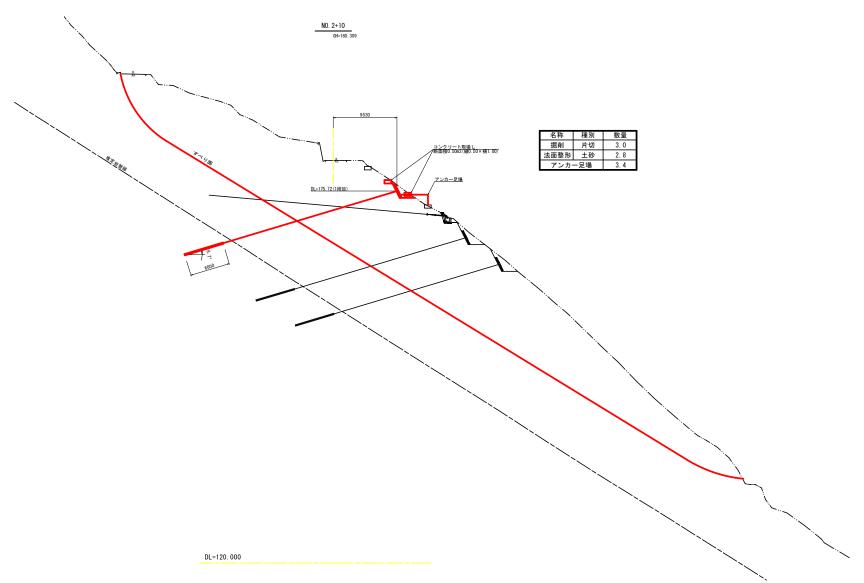

工事名	R4三林 復旧冶山 三好市ハヤシ 山腹工事(担い手破			
路線名等	ハヤシ地区			
工事箇所	三好市池田町ハヤ	シ		
図面名	横断図(4)			
縮 尺 S=1:200 図面番号 5			5 / 11	
会社名				
事業者名	徳島県西部総合県	民局農林水產	能部 (三好)	


受圧板工正面図 S=1:100

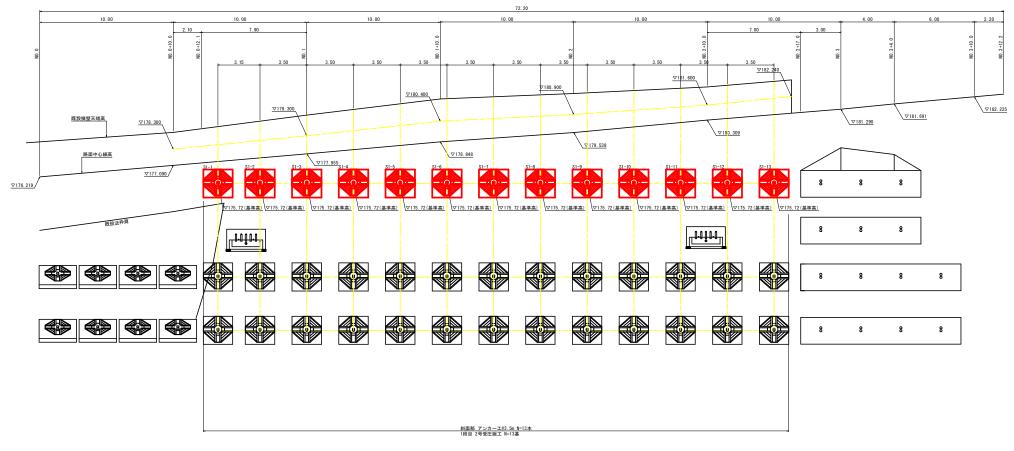

▽155.000




横断図 正面図

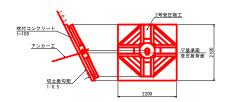

工事名	R4三林 復旧冶山 三於	工事(担い手確保型)			
路線名等					
工事箇所					
図面名	展開図(受圧板工	正面図)			
縮尺	S=1:100	図面番号	6 / 11		
会社名					
事業者名	徳島県西部総合県民局農林水産部 (三好)				




(斜面部 1段目)

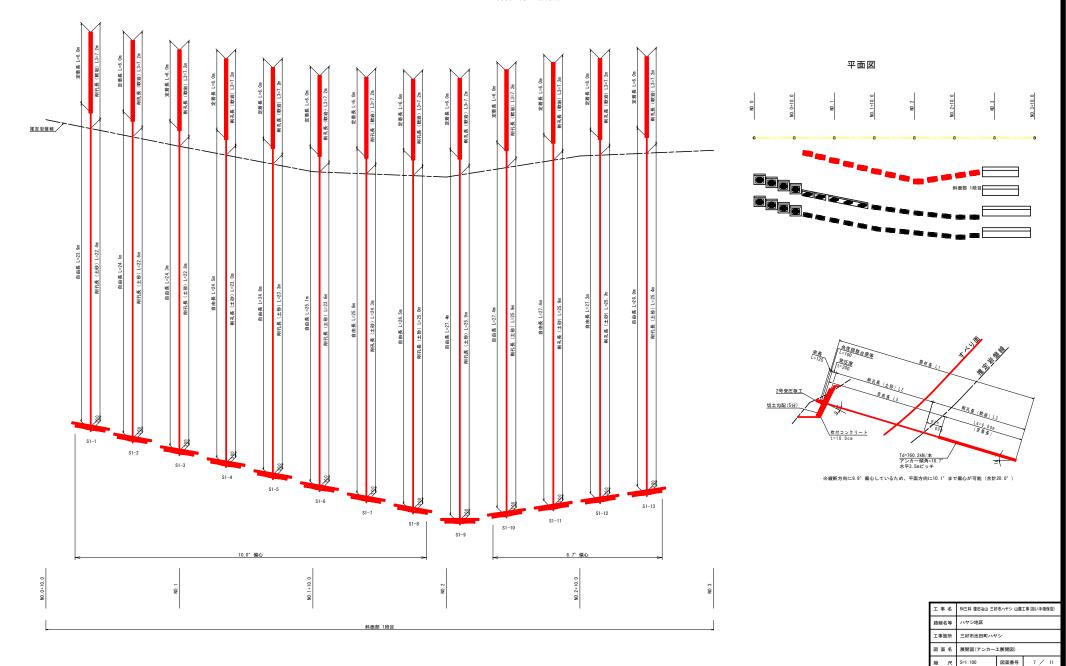


会社名


事業者名 徳島県西部総合県民局農林水産部 (三好)

調整モルタル構造図

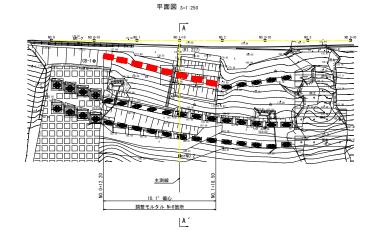


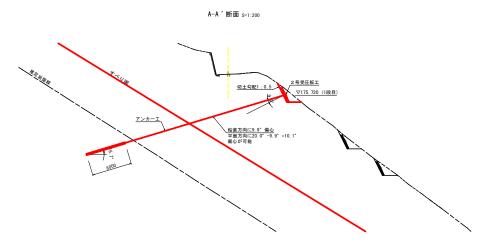

※横断図より切土面(1:0.5勾配)に対して鉛直方向に9.9°偏心しているため、平面方向に10.1°まで偏心が可能である

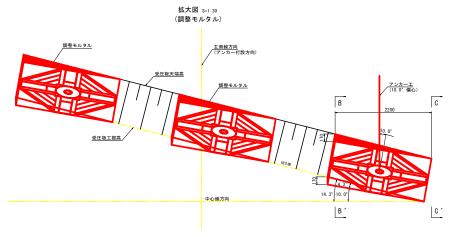

※横断図よりアンカーエが切土面 (1:0.5勾配) に対して鉛直方向に9.9°偏心しているため、平面方向の偏心角度の許容範囲が10.1°までとなる。※アンカーエは、調整コンクリートの偏心 (4.3°)とアンカーエの偏心 (10.0°)により主測線方向に打設する。

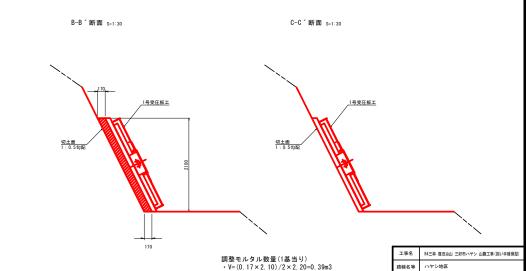

三好市池田町ハヤシ

S=1:30

構造図(調整モルタル構造図)

事業者名 徳島県西部総合県民局農林水産部〈三好〉

図面番号 8 / 11

図面名

縮尺


会社名


受圧板工構造図 s=1:20

(2号受圧板工)

2号受圧板構造図(斜面部) _{s=1:20}

KIT22S-1100-L

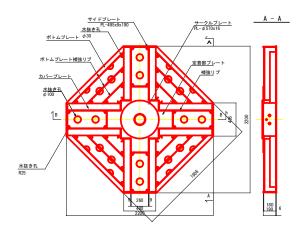

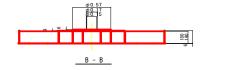

受圧面積: 3.38m2 質 量: 475kg

KIT受圧板材料表

部品名称	材 質	単位	数量	備考
K1T22S-1100-L	SS400	式	-	亜鉛アルミ擬合金溶射

工事名	R4三林 復旧治山 三好市ハヤシ 山腹工事(担い手確保型)			
路線名等	ハヤシ地区			
工事箇所	三好市池田町ハヤシ 構造図(受圧板工構造図)			
図面名				
縮尺	S=1:20	図面番号	9 / 11	
会社名				
事業者名	徳島県西部総合県民局農林水産部(三外			

既設構台基礎コンクリート取壊工 横断図 S=1:50 正面図 S=1:50 (No. 2+10) コンクリート取壊し /断面積0.50m2(縦0.50×横1.00) 4. 60 4. 60 $0.50 \times 1.00 \times (4.60 + 4.60 + 4.60 + 4.60) = 9.20 \text{ m}$ 仮設落石防護柵 L=45. 00m 型枠用合板 抗木 杉丸太末口径10cm×長1.8m (打込深1.0m) 止板 コンクリート型枠用合板 (1.800×900×12mm 2回使用) 6枚

工事名	R4三林 復旧治山 三好市ハヤシ 山腹工事(担い手確保型)				
路線名等	ハヤシ地区				
工事箇所 三好市池田町ハヤシ					
図面名	構造図(Go取壊工・仮設落石防護柵工)				
縮尺	S=1:50	図面番号	10 / 11		
会社名					
事業者名	徳島県西部総合県民局農林水産部〈三知				

アンカー工数量表 F130UA (斜面部)

	L2	L3	L5	L4	L6	L1
アンカー 番 号	削孔:	長(m)	自由長	定着長	余長	鋼材長
番号	土砂	軟 岩	(m)	(m)	(m)	(m)
S1-1	22. 4	7. 2	23. 9	6. 0	0. 125	30.0
S1-2	22. 6	7. 2	24. 1	6. 0	0. 125	30. 2
S1-3	22. 8	7. 2	24. 3	6. 0	0. 125	30. 4
S1-4	23. 0	7. 2	24. 5	6. 0	0. 125	30.6
S1-5	23. 3	7. 2	24. 8	6. 0	0. 125	30. 9
S1-6	23. 6	7. 2	25. 1	6. 0	0. 125	31.2
S1-7	24. 3	7. 2	25. 8	6. 0	0. 125	31.9
S1-8	25. 0	7. 2	26. 5	6. 0	0. 125	32. 6
S1-9	25. 9	7. 2	27. 4	6. 0	0. 125	33. 5
S1-10	25. 9	7. 2	27. 4	6. 0	0. 125	33. 5
S1-11	25. 9	7. 2	27. 4	6. 0	0. 125	33. 5
S1-12	25. 7	7. 2	27. 2	6. 0	0. 125	33. 3
S1-13	25. 4	7. 2	26. 9	6. 0	0. 125	33. 0
合 計	315.8	93. 6	335. 3	78. 0		414. 6

土工数量表


			掘削			法面整形		
測点	距離 (m)	断面積 (m2)	平均 (m2)	数量 (m3)	法長 (m)	平均 (m)	数量 (m2)	
No. 0+12. 1		2. 40			2. 80			
No. 1	7. 90	2. 40	2. 40	18. 96	2. 80	2. 80	22. 12	
No. 1+10. 0	10.00	4. 00	3. 20	32.00	3. 50	3. 15	31.50	
No. 2	10.00	3. 20	3.60	36.00	3. 00	3. 25	32. 50	
No. 2+10. 0	10.00	3. 00	3. 10	31.00	2. 80	2. 90	29. 00	
No. 2+17. 0	7. 00	3. 00	3.00	21.00	2. 80	2. 80	19. 60	
8†	44. 90			138. 96			134. 72	

足場数量表

足物数里衣	上場致里衣					
		足場				
測点	距離 (m)	断面積 (m2)	平均 (m2)	数量 (空m3)		
No. 0+11. 85		4. 00				
No. 1	8. 15	4. 00	4.00	32. 60		
No. 1+10. 0	10. 00	3. 50	3. 75	37. 50		
No. 2	10. 00	5. 20	4. 35	43.50		
No. 2+10. 0	10. 00	3. 40	4. 30	43.00		
No. 2+16. 5	6. 50	3. 40	3.40	22. 10		
計	44. 65			178. 70		

数量総括表				
名称	規格	計算式	数量	
アンカー本数	F130UA		13	本
多重PC鋼より線ナット定着方式	F130UA(7×φ12.7)		414. 6	m
上部マンション	φ62 L=550		13	本
下部マンション	φ65 L=350		13	本
角度調整台座	ACD-SEC-C		13	組
ナット	M62		13	個
アンカーキャップ	L=355		13	個
補剛板	φ360x25, φ160		13	枚
ストッパーシース	φ95 L=210		13	個
定着体	φ73 L=2800		13	本
ABSスペーサー	φ86 L=146	13×3	39	個
頭部防錆材		2.58×13	33. 5	kg
注入打設工	セメントミルク	1/4×0.115 ² ×π×(315.8+93.6)×(1+2.2)	13. 6	m3
注入パイプ	フラットパイプ	335. 3+78. 0+1. 0 × 13	426. 3	m
2号受圧板	B2. 2m × H2. 2m		13	基
削孔	土砂 φ115		315. 8	m
削孔	軟岩 φ115		93. 6	m
アンカー足場	単管	(別表参照)	178. 7	空m3
ボーリングマシン移設			1	П
掘削	土砂	(別表参照)	139. 0	m3
コンクリート取壊し			9. 2	m3
法面整形		(別表参照)	134. 7	m2
モルタル吹付工(t=10cm)	σck≧18N/mm2	(別表参照)	134. 7	m2
調整モルタル	8箇所	0.39×8	3. 1	m3
ネームプレート			1	枚


	工事名 R4三林 復旧治山 三好市ハヤシ 山腹工事(担い手確					
	路線名等	ハヤシ地区				
工事箇所 三好市池田町ハヤシ			シ	v		
	図面名	数量計算表				
	縮尺	S=1:100	図面番号	11 / 11		
	会社名					
	事業者名	徳島県西部総合県民局農林水産部 (三好)				

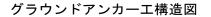


S=1:10


F130UA


アンカー装置図

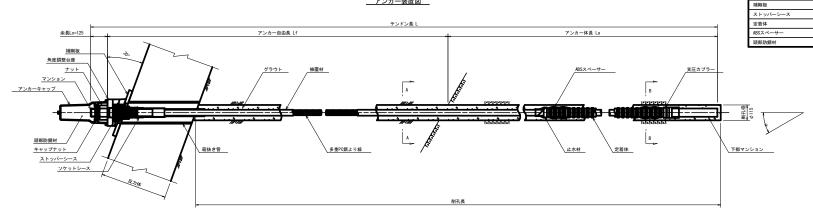


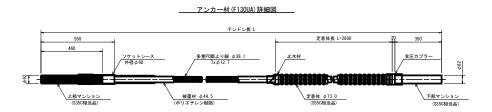




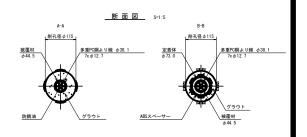


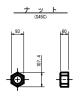

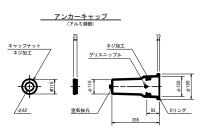

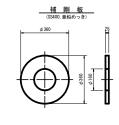

※補剛板形状は計算の上決定すること。

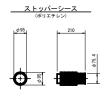



アンカー材料表

(二重防食タイプ)

上部マンション

下部マンション

角度調整台座

アンカーキャップ

多重PC鋼より線ナット定着方式

規格

L=550

L=210

L=2800

L=146

F130UA (7x φ 12. 7)

φ62

φ62

M62

L=355

φ95

φ73

φ86

2. 58kg

ACD-SEC-C

φ360x25, φ160

単位 数量

本 1 S35C相当品

本 1 S35C相当品

個 1 アルミ鋳鉄

個 1 ポリエチレン

個 3 ABS樹脂

箇所

個 1 S45C

組 1 FCD450, 亜鉛めっき

ポリエチレン被覆

ソケットシース含

SS400, 亜鉛めっき

本 1 S55C相当品 (支圧カプラー含)

参考図面

工事名	R4三林 復旧冶山 三好市ハヤシ 山腹工事(担い手確保型)		
路線名等	ハヤシ地区		
工事箇所	三好市池田町ハヤシ		
図面名	構造図(アンカー工構造図)		
縮尺	図示	図面番号	1 / 1
会社名			
事業者名	徳島県西部総合県民局農林水産部 (三好)		